



Architecture and Urbanism 2002: 07 No.382

Publisher/Editor: Nobuyuki Yoshida

**Editorial Associates:** Erwin J.S.Viray Ryue Nishizawa Ken Tadashi Oshima

Design Consultant: Massimo Vignelli

Advisers: Tadao Ando, Osaka Jacques Herzog, Basel Toyo Ito, Tokyo Rem Koolhaas, Rotterdam Terence Riley, N.Y. Bernard Tschumi, N.Y. Michael Speaks, Los Angeles Peter Allison, London

**Editorial Staff:** Tadashi Yasuda Noriko Tsukui Kaori Fujino Naomi Shibata Akiko Tsurusaki Meri Tanaka Ai Kitazawa

Planning & Advertising Dept.: Yukinobu Takizawa

Distributor: The Japan Architect Co., Ltd.: Mina Watanabe Ryugo Maru

Currents: Winning Project: Concert Hall for the Danish Broadcasting Corporation / Jean Nouvel, 2000 - In Progress - London Bridge Tower / Renzo Piano Building

Works: Hsinchu Museum of Digital Arts / Peter Eisenman and Yu-Tung Liu

An Architecture of Landscape and Light in the Arizona Desert

James Turrell

Roden Crater

Essay: Michael Webb

An Architecture of Landscape and Light in the Arizona Desert

Will Bruder

Byrne Residence 34 Townsend Residence 40

Wendell Burnette

Schall Residence 48 Tocker Residence 52

Marwan Al-Sayed, Wendell Burnette, Rick Joy, Michael Boucher Private Resort

Rick Joy Casa Jax 66 Tucson Mountain House 72 400 Rubio Avenue Studio 76 Godat Design Studio 80

**DeBartolo Architects** 

Early Childhood Education Center

McCoy and Simon Architects Courtyard House in Mesa

Dan Hoffman

Cool Connectors, Bio-Climatic Urbanism in Phoenix

98 Feature: Essay: Beth Dunlop

Havana through the Lens The Photography of Hans Engels

Feature Architect: Claus en Kaan Architecten

Urban Design IJburg 112 Het Sluishuis 116 Silverline Tower 120 Housing Rietlanden 124

Housing Beekpark 128 HoLaTuKa / Housing on Hoogte and Laagte Kadijk 130

Conversation with Felix Claus: The Will to Architecture is Annoying 131 Interviewer: Moriko Kira

IOM/Kazutoshi Morita

Series: Japanese Scene 14 ZIG HOUSE / ZAG HOUSE / Nobuaki Furuya / Studio Nasca

Cover: Roden Crater by James Turrell. Photo by Florian Holzherr.

©A+U Publishing Co., Ltd. 2002 Printed in Japan

Published by A+U Publishing Co., Ltd. 30-8 Yushima 2-chome, Bunkyo-ku, Tokyo 113-0034, Japan Tel: (03)3816-2935 Fax: (03)3816-2937

E-mail: au@japan-architect.co.jp URL: http://www.japan-architect.co.jp

a+u = Architecture and Urbanism is handled exclusively by The Japan Architect Co., Ltd. 31-2 Yushima 2-chome, Bunkyo-ku, Tokyo 113-8501, Japan

Tel: (03)3816-2532 Fax: (03)3812-8229 E-mail: ja-business@japan-architect.co.jp Subscription rate for 2002: (Outside Japan)

Y30,000 + Y5,000 (Surface mail)

U.S.Dollars, Euro, Sterling Pounds and Swiss Francs equivalent to the above Japanese Yen prices are Your remittance should be converted at the current exchange rate when you remit us.



The sculptural design concept of this residence is one of creating a metaphorical series of abstract canyon walls of concrete masonry, emerging like geological gestures from the natural desert site. As such, the home's architectural concrete masonry and metal-clad frame wall elements embrace the main entry, living, and circulation/gallery spaces. Further, these walls give focus to the angular geometry of the building's plan as it grows from the asymmetrical, tapering alignments of the canyon walls. These elements in turn visually extend the design out into the undisturbed natural desert site, creating integrated outdoor living spaces and courtyards.

The house is embedded into the natural slope at the northeast corner of the site, allowing the building's basic functional needs to happen on two levels. In this strategy, the lower level is buried into the grade with a primarily southwestern view exposure. The angular orientation of the structure, running parallel to the natural site contours, enhances relationships to the land while optimizing distant view opportunities for all major level living spaces. The tilted and leaning orientation of the masonry canyon walls serves to dramatically frame distant desert vistas as one moves through the structure.

Only simple concrete block walls, treated as dynamic sculptural

Only simple concrete block walls, treated as dynamic sculptural elements, could capture the potential of this architectural concept. Laid at a three-degree slope from the horizontal concrete foundations and leaning at varying angles from vertical, the beautifully crafted masonry walls are ever-changing in the desert sun. With daily and seasonal variations of light and shadow playing over subtle coursing offsets of buff-colored masonry, and shifting along angular alignments of plan geometry, the architecture possesses a mysterious quietness and power in the landscape. To maximize these effects, the main roof is boldly separated from its supporting masonry wall, carried by sculptural steel brackets; this continuous 4" slice of sun energizes the interior below. With leaning elements balanced by vertical walls of masonry, metal, and glass, the composition has both illusion and anchoring.

To complement and contrast with the dominant concrete masonry wall of the scheme, wall and fascia elements are clad in blue/blackened copper and acid-etched galvanized metal. These materials, with their purple/bronze and pewter hues, blend well with the natural landscape and the earthen-hue masonry. Glazing of clear and 'solex' green non-reflective glass completes the palette, set in custom configurations with minimal details.

In its scale, sculptural form and material simplicity, the Byrne Residence is an organic architecture that blends with and enhances its unique desert setting. The house exists as a poem of special invention.

## Credits and Data

Project title: Byrne Residence Location: North Scottsdale, Arizona, USA Architect: Will Bruder Architect, Ltd./ Will Bruder, Tim Christ, Jack DeBartolo III (project team) Engineers: Rudow & Berry (structural); Otterbein Engineering (mechanical);

Engineers: Rudow & Berry (structural); Otterbein Engineeri C.A.Energy Designs (electrical)

General construction: Bill Byrne

Design: 1994–1995 Construction: 1996–1998

この住宅の彫刻のようなデザイン・コン セプトは、連続するメタファーの一例と して、自然砂漠の敷地という土地の特質 を表すように、コンクリートを用いた石 造で抽象的な峡谷の岩壁をつくりだすも のだった。そうした意味から、この住宅 のコンクリートの石壁と金属をまとった フレーム壁の要素はエントランス、居間、 サーキュレーションを兼ねたギャラリー 空間を包み込んでいる。さらに、これら の壁は非対称に先端を狭めて並ぶ峡谷の 岩壁を角張った平面プランへと展開する、 その特徴を引き立てている。これらの要 素は、こうしたデザインを外の自然のま まの砂漠地へと視覚的に延長し、屋外の リヴィング・スペースと中庭とを一体化 した空間を生みだした。

建物は敷地の北東角の自然斜面の中に埋め込まれ、2つのレヴェルに基本的な要求機能を配している。下の階は地面下に沈められ、南西へ向けて主たる視界を開く。建物の構造体はその角度を地形の自然の等高線に平行をなして方向づけられ、敷地との関わりを強調し、かつ主階のすべての居室からの見晴らしを確保している。急角度に傾いた石の峡谷壁は建物の内部を移動する中で、遠くの景色をドラマティックに切り取って見せる。

カ強い彫刻的要素としてあしらわれた単純なコンクリート・ブロックの壁だけがこの建築的コンセプトの実在感を示している。美しく手を加えられた石壁は、水平のコジクリートの基礎から傾斜角3度で横たえられ、また垂直線から様々な角度で傾けられる。これらは砂漠の日差しに照らされ絶え間なくその姿を変貌させる。微妙に凹凸の積み重なる浅黄褐色の石肌の上で、日ごと、季節ごとに演じられる


光と影のヴァリエーションが、さらに斜め構成の平面幾何学に沿って移動すると、建築は一種ミステリアスな静けさと力を景観の中で表す。その効果を最大限にするため、主要な屋根はそれを支える石壁から思い切って分離し、彫刻的な鋼鉄のブラケットで支持する。


その約10cmで回された隙間によって切り取られる日光がその下の室内を活気づける。傾けられた要素は、石、金属、ガラスの垂直壁によってバランスが保たれ、全体の構成は不確実なものと確かなものの両面を備える。

この計画の主役を演ずるコンクリートの石壁を補完しつつ対照をなすものとして、壁の帯状のエレメントが暗藍色の銅と酸化加工された亜鉛メッキの金属で被われた。これらの素材の紫やブロンズ、さらに灰白色の色合いは、自然の風景や土色の石材とよく調和する。透明ガラスと緑色の無反射ガラスが小さなディテールとともに特別あつらえされた部分に収まり、全体の配合が完成する。バーン邸は、その規模、彫刻的形態、素朴な材料のうえから、砂漠という特殊な環境に融和しそれを高める有機的建築である。この住宅は特別に創作された詩として存在している。 (奥山茂訳

pp. 34–35: View of the southeast facade from the terrace. Opposite: View of the northwest facade from the courtyard. p. 38: View of the gallery spaces from the entry. All photos on pp. 34–39 by Bill Timmerman.

34~35頁:テラスから南東ファサードで見る。右頁:中庭より北西ファサードで見る。右頁:エントランスよりギャラで一空間を見る。

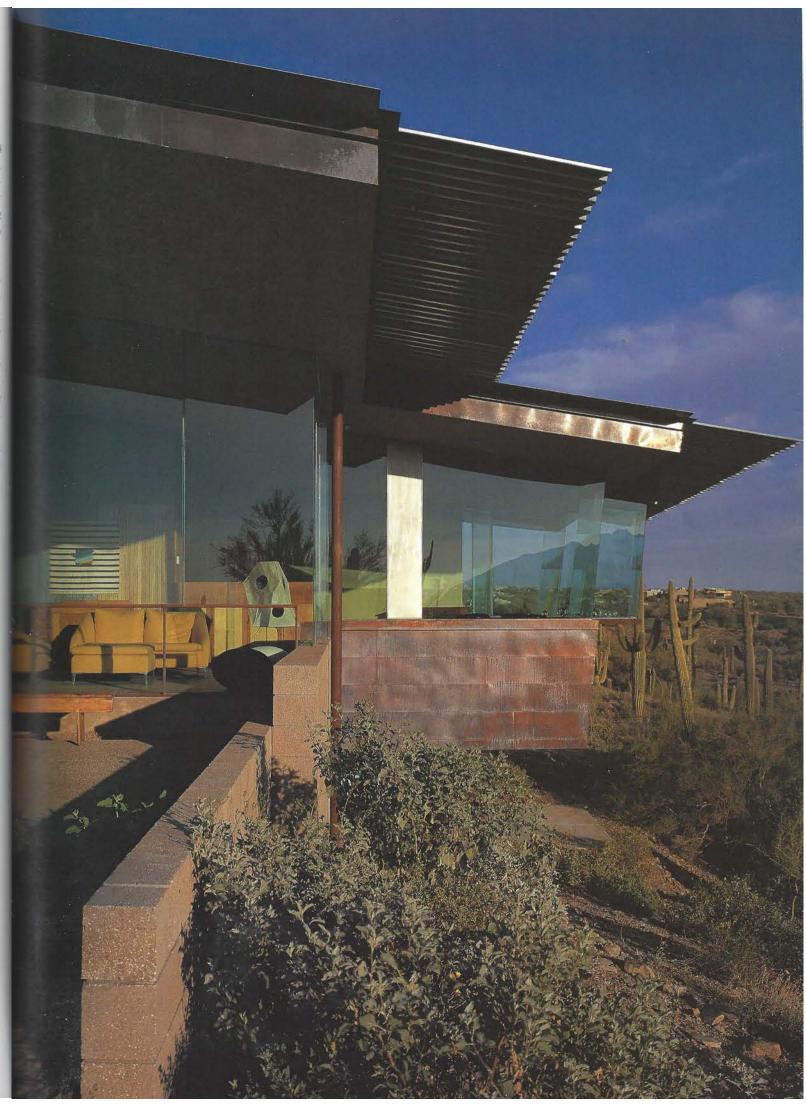

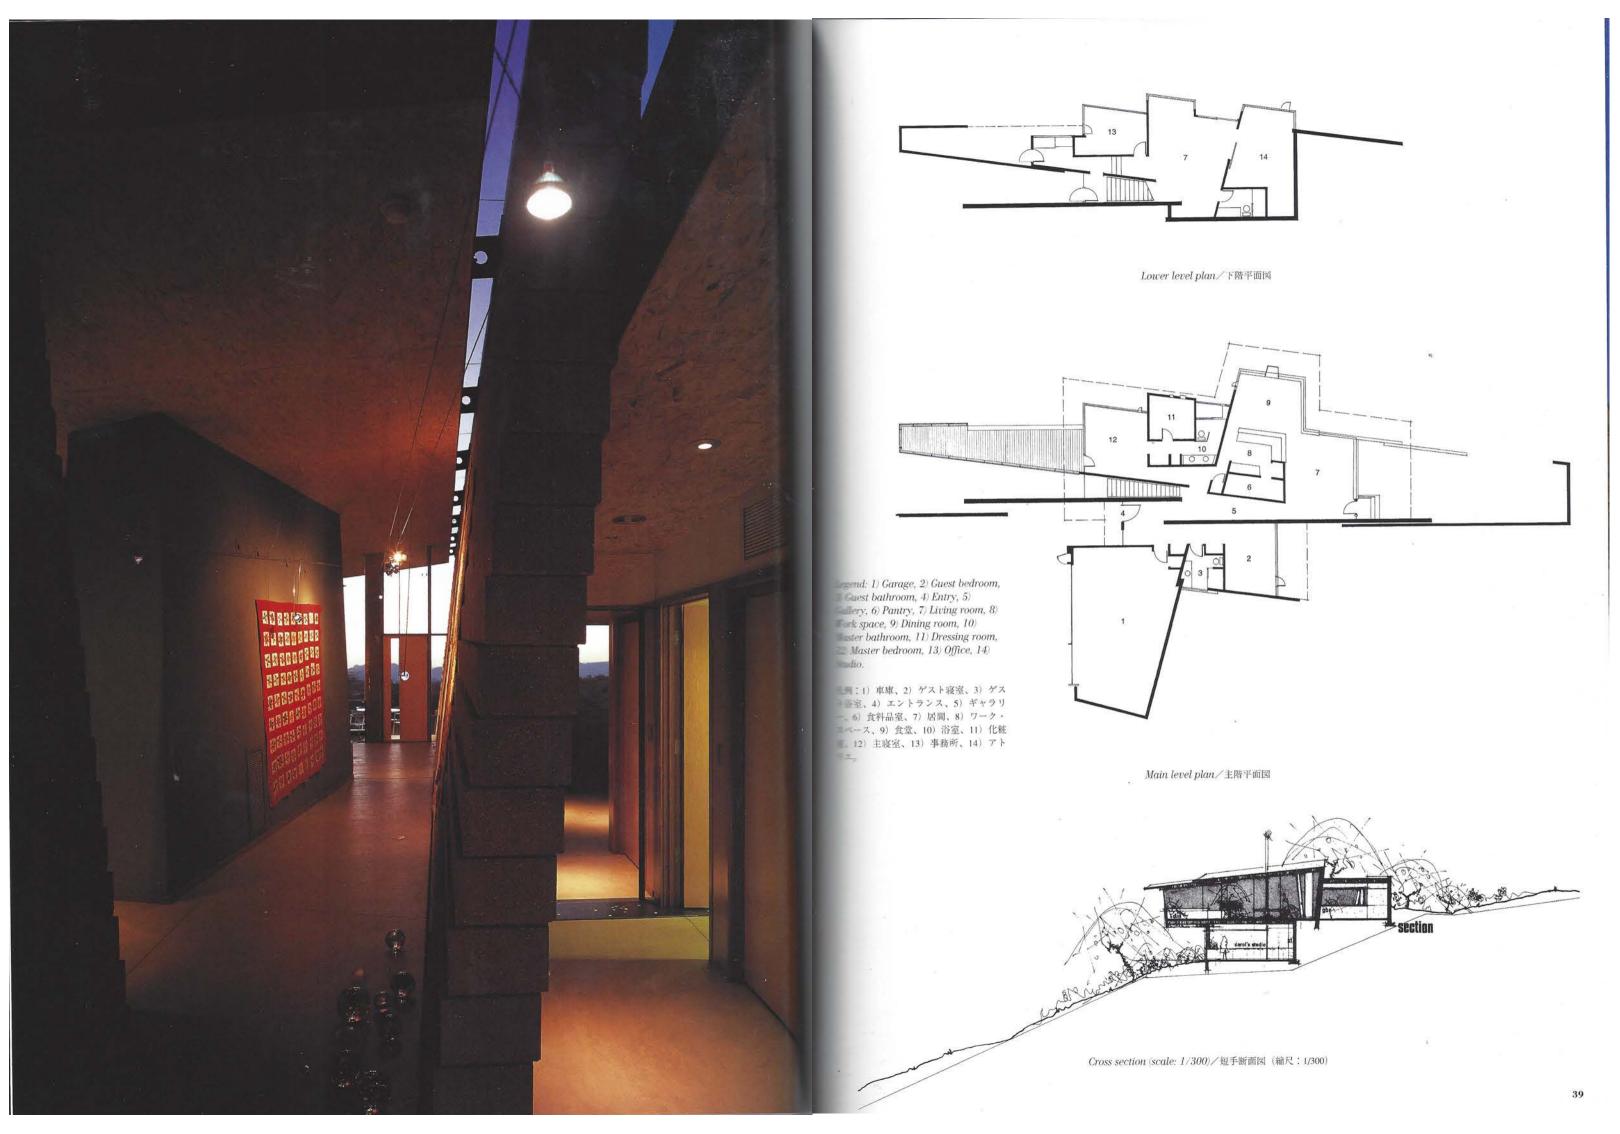



アリゾナ州、パラダイス・ヴァレーの砂 到る自然な流れを誘導する。 漠と山腹の壮大な眺望に囲まれた地に建 つ、1970年代のファースト・ブード「タ コ・ベル」店、そのスペイン風に似せた トラクト・ハウスがこの大きな改築計画 の舞台だ。所有者は隠居生活に入った夫 妻と彼らのペットたち (犬、猫、小鳥)。 現代アート(絵画、グラフィック・アー のコレクションの強烈な自由形態を補う ト、彫刻)と工芸品(ガラス、陶器、木 彫り)、戦後モダンの掘りだし物家具(現 在45脚の椅子類)、そして書籍などの個人 いる。実用的機能を満たすべくつくられ 収集を専ら楽しんでいる。計画は、施主 の収集の趣味と気ままなライフスタイル にふさわしい変化に富んだ活動的な場を つくりだすことを意図している。

新しい外回りの計画は、詩の世界のよう ング加工と亜鉛メッキされた金属、無加 な自動車用コート、上方道路に面した自 エのアルミニウム、ステンレスにサンド 然のままの山地と北に向いたコンクリー トのスクリーンとの間に谷のようなアプ ローチ空間をつくることから始まる。遠 くの眺望はこの彫刻的な壁によって消し 去られ、人々の注意を砂地庭園のオアシ スに集中させる。それがこの住宅の前庭 となる。自動車用コートの西端には湾曲 した半透明ファイバーグラスによる巻き 込み式ゲートがあり、ガレージへの視線 エンスであり、その自由なかたちの、子 を遮るスクリーンとして機能し、かつ来 宮のように有機的な空間によって印象に 訪者が極小のガラスのエントランス扉へ 残るものとなった。

建物内部は、継ぎ目のない曲面壁の連続 による構成で、様々に変わる空間ヴォリ ュームと自然光がギャラリーのような舞 台と動線パターンを明示している。この 自由な流動性をもち、それでいて厳格な 幾何学形態である平面形は、家具調度類 ものとなり、全面に光を反射するプラス ターと半透明および透明ガラスを用いて た平面計画の中で、澄明な詩趣に満ちた ガラス面が湾曲した北側に沿って伸び、 快晴の日には80km以上に及ぶ市街と山の 眺めを取り込む。外装材は、酸化エッチ ブラスト加工されたコンクリート・ブロ ックなどで、これらは広大な砂漠の乾燥 した風景の中の植栽によって和らげられ

完成してみると、この計画はアートを鑑 賞し、展示するための真に流動的でフレ キシブルな生活環境となった。それは砂 漠の光によって活力を得た空間のシーク

## Credits and Data

Project title: Townsend Residence Location: Paradise Valley, Arizona, USA

Architect: Will Bruder Architect, Ltd./ Will Bruder, Ben Nesbeitt, Rob Gaspard, Tim Christ, Saskia Harth (project team)

Landscape Architect: Christy Ten Eyck (Bill Faletta, contractor)

Engineers: Rudow & Berry (structural); Otterbein Engineering (mechanical); C.A.Energy Designs (electrical)


General contractor: Stonecreek Building Company

Clients: Jim and Ann Townsend Design: 1994-1995


Construction: 1995-1997


pp. 40-41: General view from the north. Opposite: View of the northwest facade. p. 44: Night view of the north side from the deck. All photos on pp. 40-47 by Bill Timmerman.


40~41頁:北側の全景。右頁:北西ファ サード。44頁:デッキからの北側の夜景。

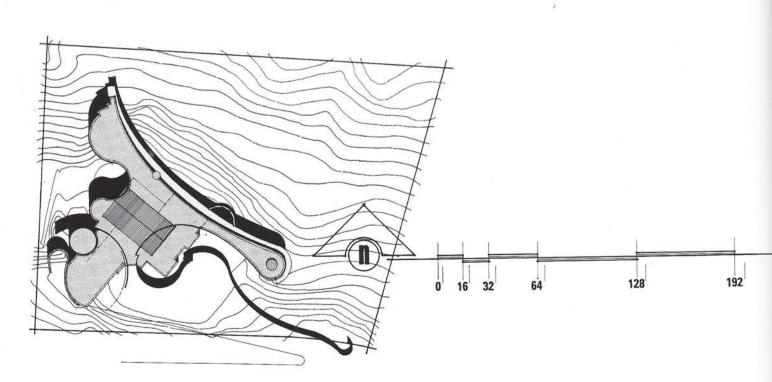


Site plan (scale:1/800)/配置図 (縮尺:1/800)

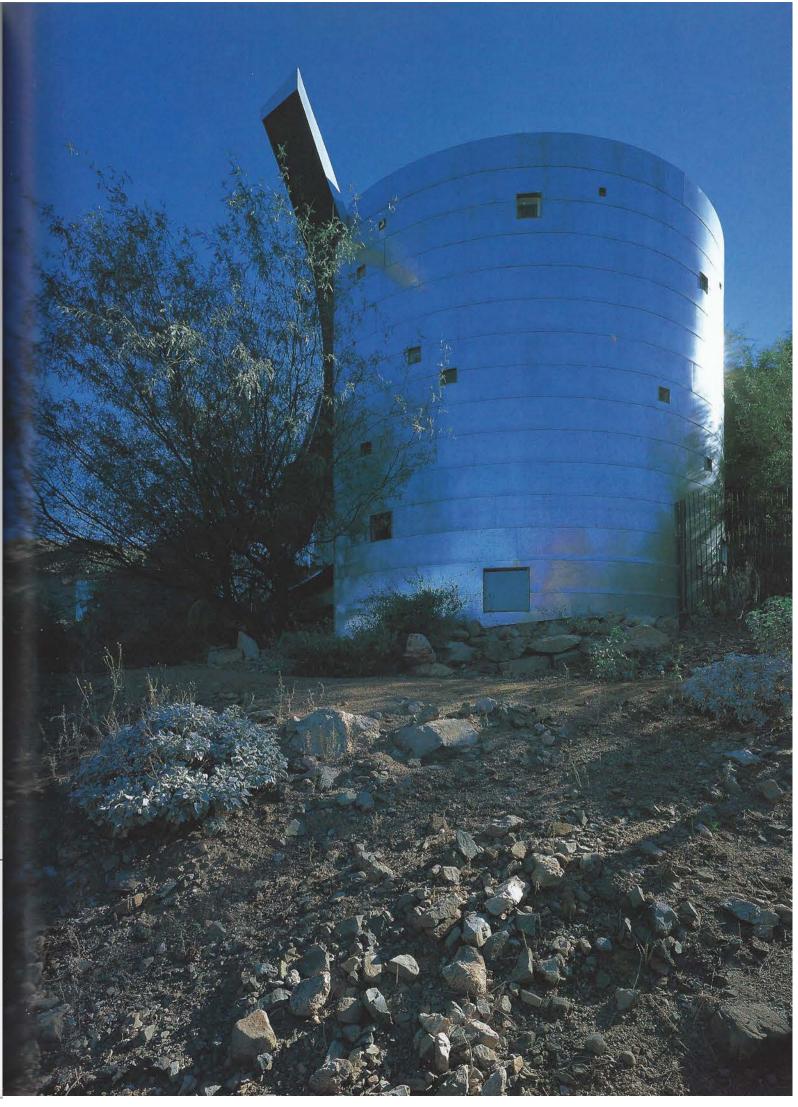

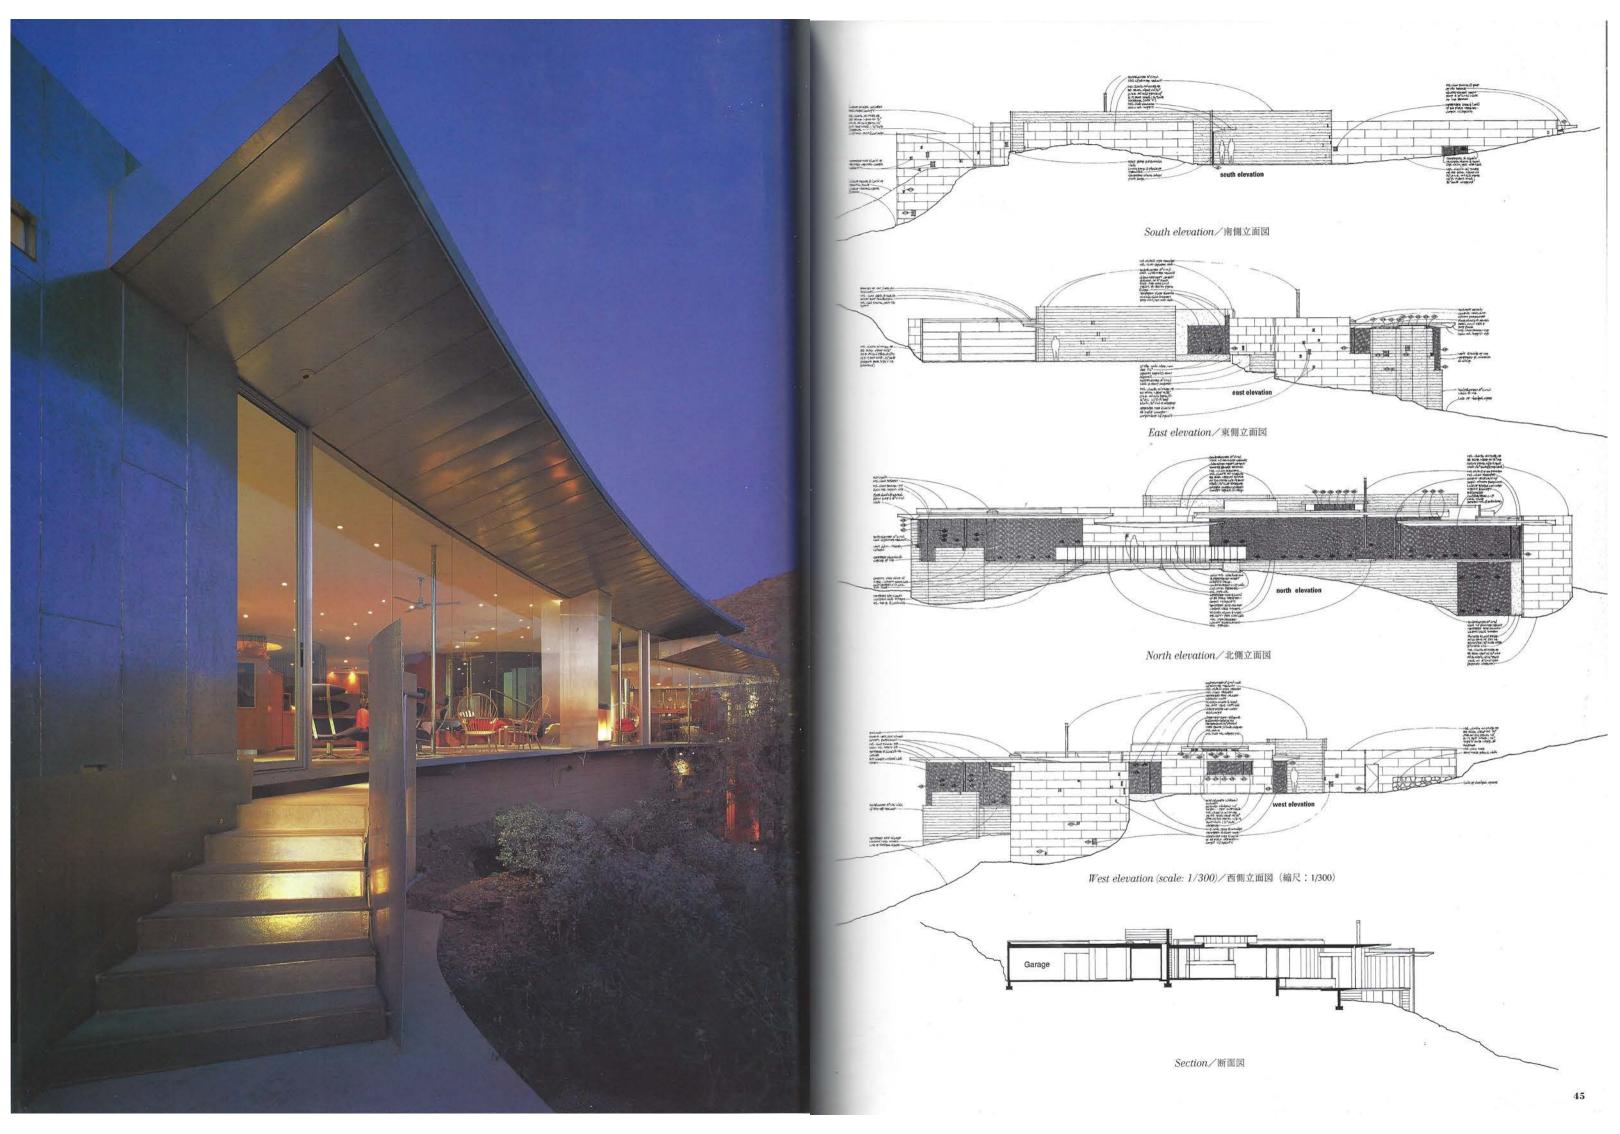


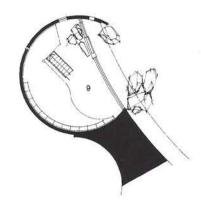

Lower level plan/下階平面図

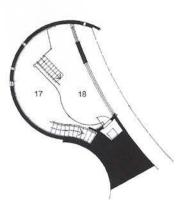

Loft level plan/屋根裏階平面図

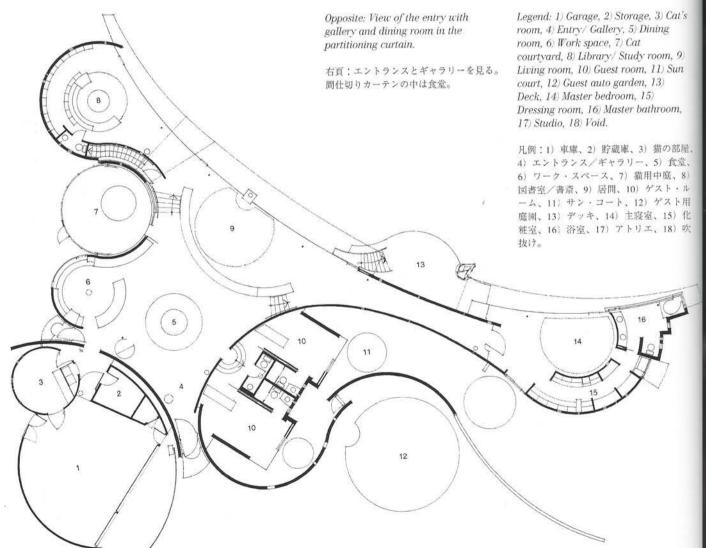

Main level plan (scale: 1/300)/主階平面図(縮尺: 1/300)

